


PLANEJAMENTO DE AMBIENTES GASTRONÔMICOS PROF. VALÉRIA BREGANTIN

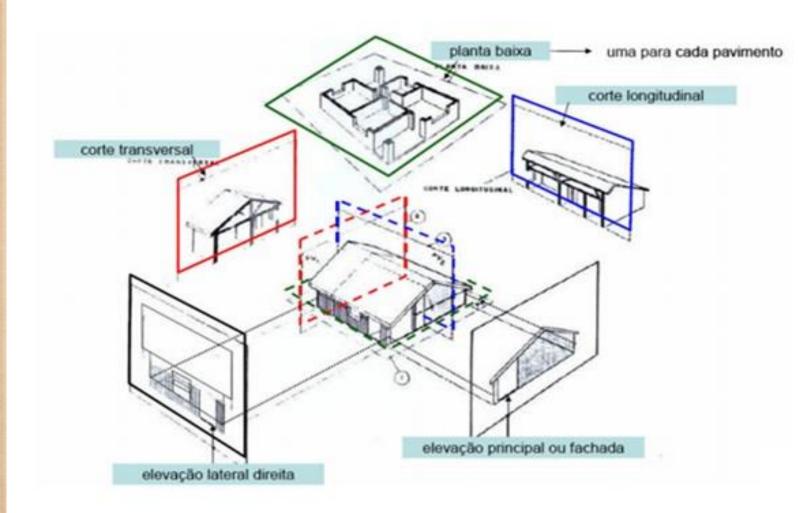

MISSÃO 1







O QUE É ESCALA



Escala é a definição dada em arquitetura para a relação entre as medidas de um espaço ou edificação e a sua representação, usualmente gráfica.

A necessidade do emprego de escalas de projetos arquitetônicos na representação gráfica surgiu da impossibilidade de representarmos, em muitos casos, em grandeza verdadeira. Em projetos arquitetônicos, usamos a escala de redução.

Escala Natural: 1:1

Escalas de redução mais utilizadas:

1:100 1:50 1:20

ESCALÍMETRO













C100-3 1: 100



ESCALAS

Nesta proporção:

Este número se refere ao tamanho do desenho... 1/50


...e este número se refere ao tamanho do objeto representado.

Portanto, esta escala indica que o objeto é 50 vezes maior que o desenho que o representa.







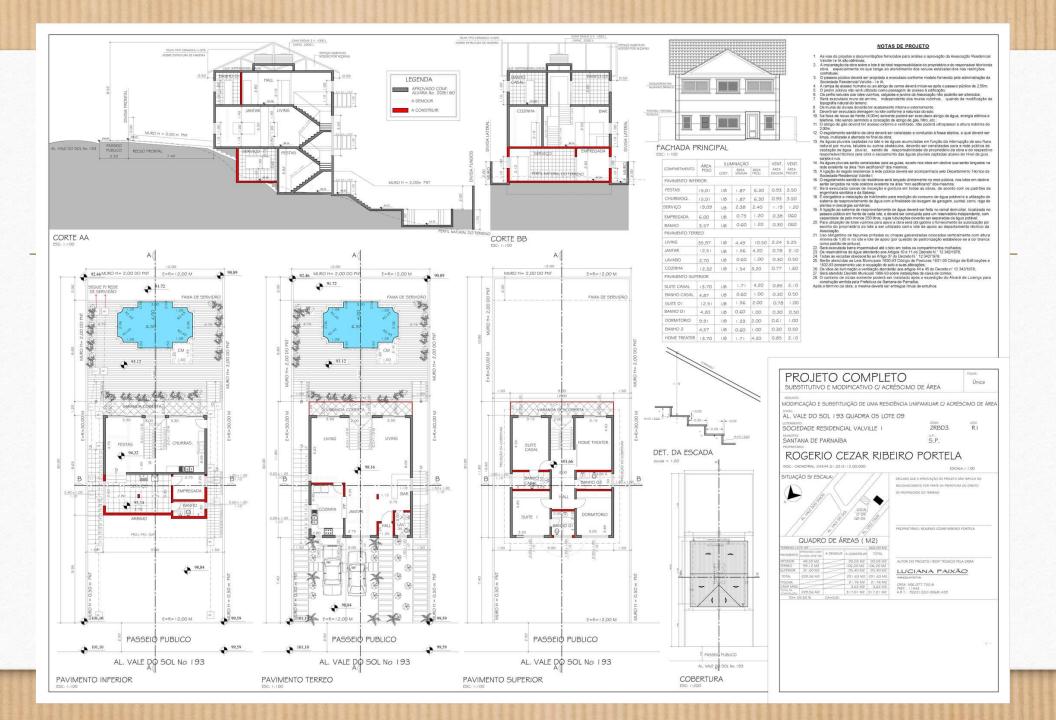












Planta de situação

São representados todos os elementos necessários para situar o terreno onde a edificação será construída, na região que o cerca.

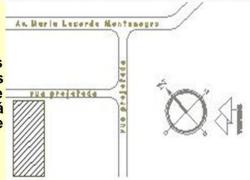


Planta de localização (ou de locação)

São representados os elementos necessários para localizar a edificação no terreno

6.4.2 PLANTA DE IMPLANTAÇÃO E COBERTURA

Nesse caso, representa-se as informações da planta de cobertura (elementos externos do telhado e rede pluvial) acrescido das informações da planta de localização e elementos da implantação.

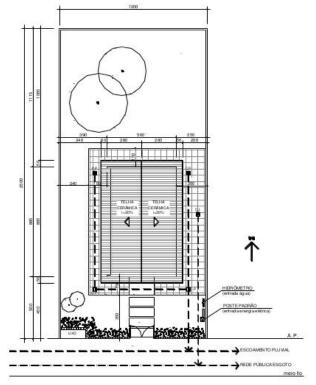

LOCALIZAÇÃO, COBERTURA E IMPLANTAÇÃO SEM ESCALA







PLANTA BAIXA





PAVIMENTO TÉRREO












São representadas de acordo com suas espessuras e com simbologia relacionada ao material que as constitui. Normalmente desenha-se a parede de **15cm**, ela pode variar conforme a intenção e necessidade arquitetônica.

PAREDES

- a) parede de tijolos:
- b) parede de concreto:

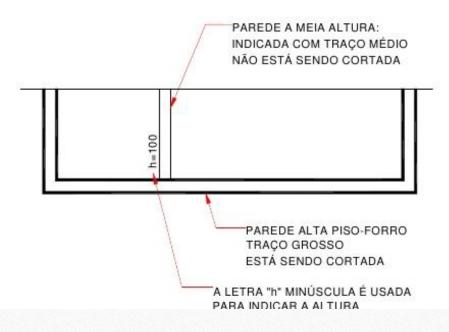

	ELEMENTOS			TRATAMENTO DAS LINHAS	
ELEMENIOS			ESPESSURA	TONALIDADE	
01	PAREDE(até o teto)		0.7	forte	
02	MEIA PAREDE / MURO		0.5	forte	
03	SOLEIRA(vão e porto)		0.3	fraca	
04	DESNIVEL(vão e porta)	lado mais alto	0.3	fraca	
05	JANELA .		0.3	forte	
			0.5	forte	












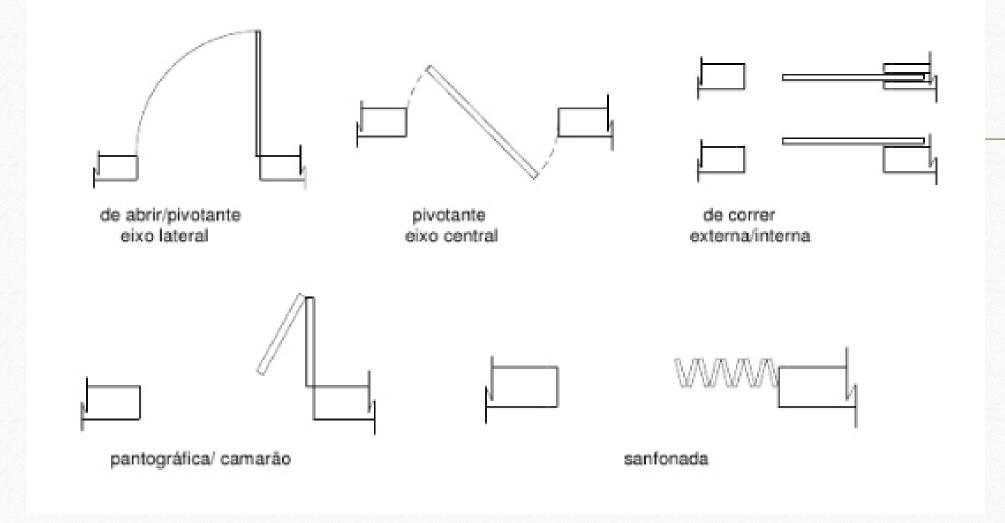







JANELAS



São representadas através de uma convenção genérica, sem dar margem a uma maior interpretação quanto ao número de caixilhos ou funcionamento da esquadria.

a) para escalas inferiores a 1/50:




b) para escala 1/50 (mais adotada):



c) convenção alternativa:



d) convenção com detalhamento:

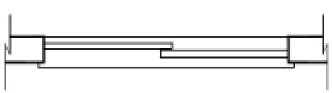










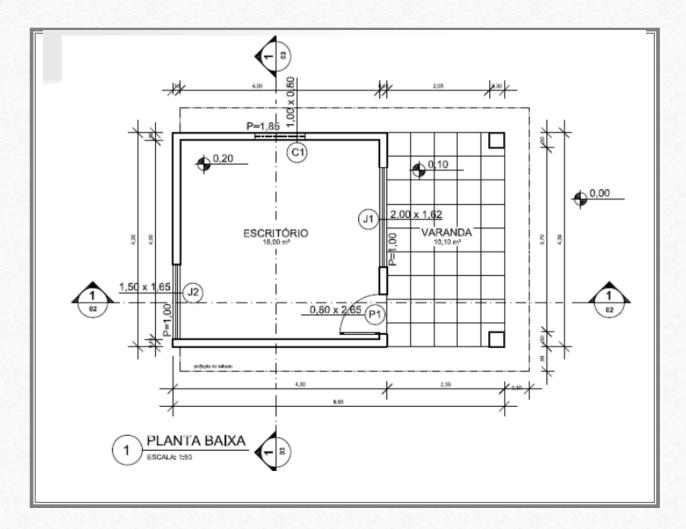


COTAS E OUTRAS REPRESENTAÇÕES


COTA: Indica as medidas apesar da variação gráfica






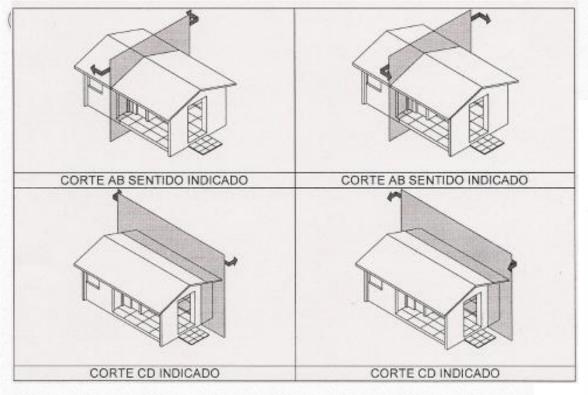



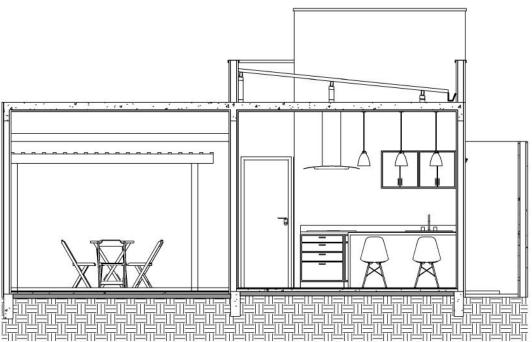

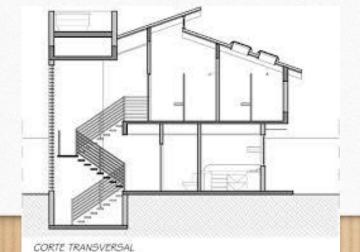









Telhado de 1 água

∇


Telhado de 2 águas




Telhado de 4 áquas




Telhado de diversas águas

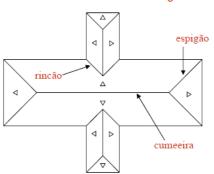

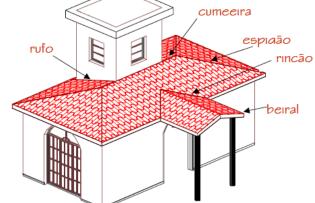

COBERTURA

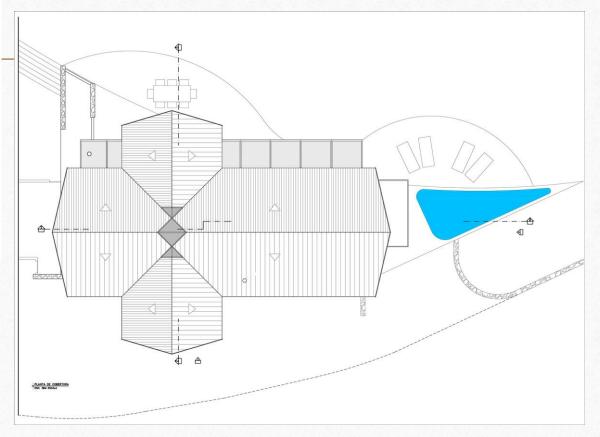







MISSÃO 2 BRIEFING DA COZINHA IDEAL











MISSÃO 3



• LER TEXTO COMPLEMENTAR: MARKETING SENSORIAL.





